

平成 27 年第 3 回（9 月）大磯町議会定例会

議 案 第 66 号 説 明 資 料

平成 27 年 10 月 1 日

工事請負契約の締結について

資 料

入札経過及び入札結果	-----	1 ～ 2
低入札価格調査の概要	-----	3
工事概要	-----	4 ～ 7
参考資料 用語の説明	-----	8

財 政 課

下 水 道 課

入 札 経 過

件 名	雨水管整備工事（その2）		
施工場所	大磯町 国府新宿 地内		
入札方式	一般競争入札		
入札日時	平成 27 年 8 月 6 日（木曜日）午前 9 時 24 分		
予定価格	298,520,000 円（税抜き） 322,401,600 円（税込み）		
調査基準価格	262,697,600 円（税抜き） 283,713,408 円（税込み）		
失格基準価格	208,964,000 円（税抜き） 225,681,120 円（税込み）		
落札者	株式会社 アコック		
落札価格	226,500,000 円（税抜き） 244,620,000 円（税込み）	落札比率	75.87%

入 札 結 果

番号	業 者 名	第1回(円)	決定区分	摘 要	所 在 地
1	(株) アコック	226,500,000	落札	失格基準価格以上 調査基準価格未満	相模原市緑区
2	村本建設(株)	234,000,000		失格基準価格以上 調査基準価格未満	横浜市中区(支店)
3	(株) 協和エクシオ	239,800,000		失格基準価格以上 調査基準価格未満	横浜市神奈川区(支店)
4	(有) 防長土建	246,000,000		失格基準価格以上 調査基準価格未満	相模原市中央区
5	土志田建設(株)	249,500,000		失格基準価格以上 調査基準価格未満	横浜市緑区
6	(株) 入江土木	259,000,000		失格基準価格以上 調査基準価格未満	相模原市中央区
7	(株) ノバック	269,800,000		調査基準価格以上 予定価格以下	横浜市中区(支店)
8	三ツ和総合建設業(同)	274,900,000		調査基準価格以上 予定価格以下	横浜市中区(支店)
9	(株) 入内島土建	278,000,000		調査基準価格以上 予定価格以下	藤沢市
10	鉄建建設(株)	291,000,000		調査基準価格以上 予定価格以下	横浜市中区(支店)
11	(株) 福田組	辞退			横浜市中区(営業所)
12	(株) 森本組	辞退			横浜市中区(営業所)

※ 表示している価格及び金額は、消費税及び地方消費税を含みません。
業者の並び順は、入札価格順です。

低入札価格調査の概要

調査対象情報

件名	雨水管整備工事（その2）
施工場所	大磯町 国府新宿 地内
調査対象業者名	株式会社 アコック (相模原市緑区橋本六丁目27番7号)

調査内容

番号	調査項目
1	その価格により申込みをした理由及び入札価格の内訳
2	配置予定の技術者等
3	契約対象工事付近及び関連する手持ち工事の状況
4	契約対象工事個所と入札者の事務所、倉庫等との地理的関連
5	手持資材の状況及び資材購入先と入札者との関係
6	労働者の具体的な供給方法
7	第一次下請負の予定業者及び予定下請負金額
8	過去に施工した公共工事名及び発注者並びに履行状況
9	財務状況及び信用状態
10	会社概要

委員会情報

委員会名	大磯町公共工事等低入札価格調査等委員会
委員会開催日時	平成27年9月2日（水） 午後3時00分～
委員会構成員	委員長 副町長 副委員長 政策総務部長 委員 町民福祉部長 委員 都市建設部長 委員 産業環境部長 委員 教育部長 委員 財政課長 委員 下水道課長（当該担当課の長）

工 事 概 要

- 1 施工場所 大磯町 国府新宿 地内
(町道 月京国府新宿1号線 (旧県道内))
- 2 工事内容
 - (1) 施工目的 国府新宿のJR東海道線北側地域及び石神台の一部地域の雨水を、長谷川に排除するため国府新宿雨水幹線を整備する。
 - (2) 施工方法 泥濃式推進工法
 - (3) 施工規模 鉄筋コンクリート管φ1650mmを土被り3.52mから3.60mの埋設深さで約72m、鉄筋コンクリート管φ1800mmを土被り2.65mから3.59mの埋設深さで約241mの区間に布設する。
矩形マンホール□2500mm×1500mm、深さ5.52mを1か所設置する。
- 3 契約工期 契約締結の日から平成28年9月30日まで
- 4 各種数量

工事延長 L = 3 1 3 m

管きょ工 (推進)

- ・泥濃式推進工 (φ1650mm) L = 66m
- ・泥濃式推進工 (φ1800mm) L = 234m

特殊マンホール工

- ・矩形マンホール (□2500mm×1500mm) 1か所


立坑工

- ・鋼矢板式 (□5000mm×8400mm) 1か所
- ・ライナープレート式 (φ3600mm) 1か所
- ・ライナープレート式 (φ3700mm) 1か所


附帯工 1式

工事箇所図 及び 国府新宿雨水幹線排水区域図


S=1:5,000

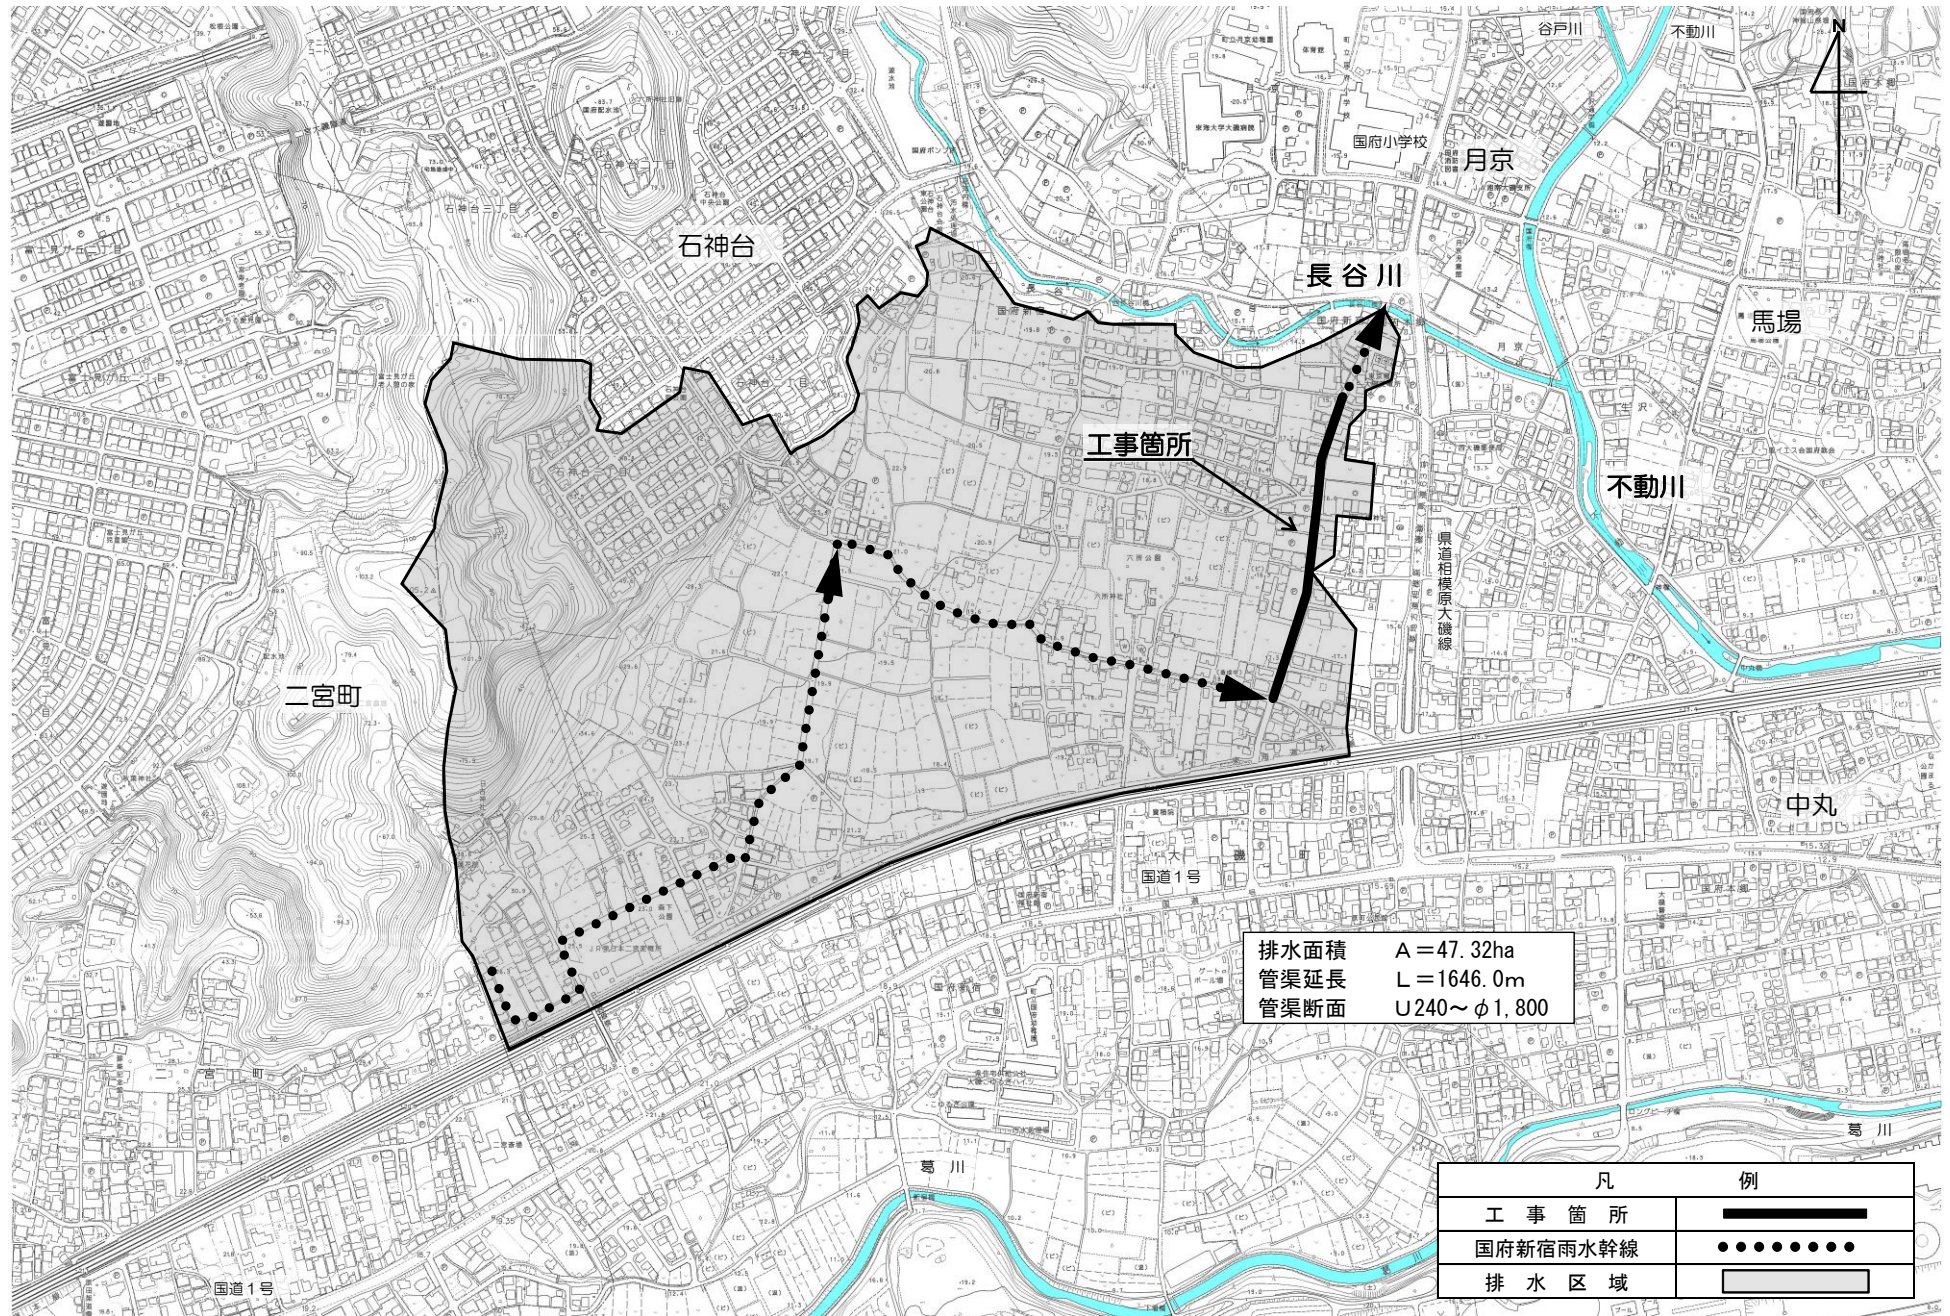

平面図 縮尺 1:1000

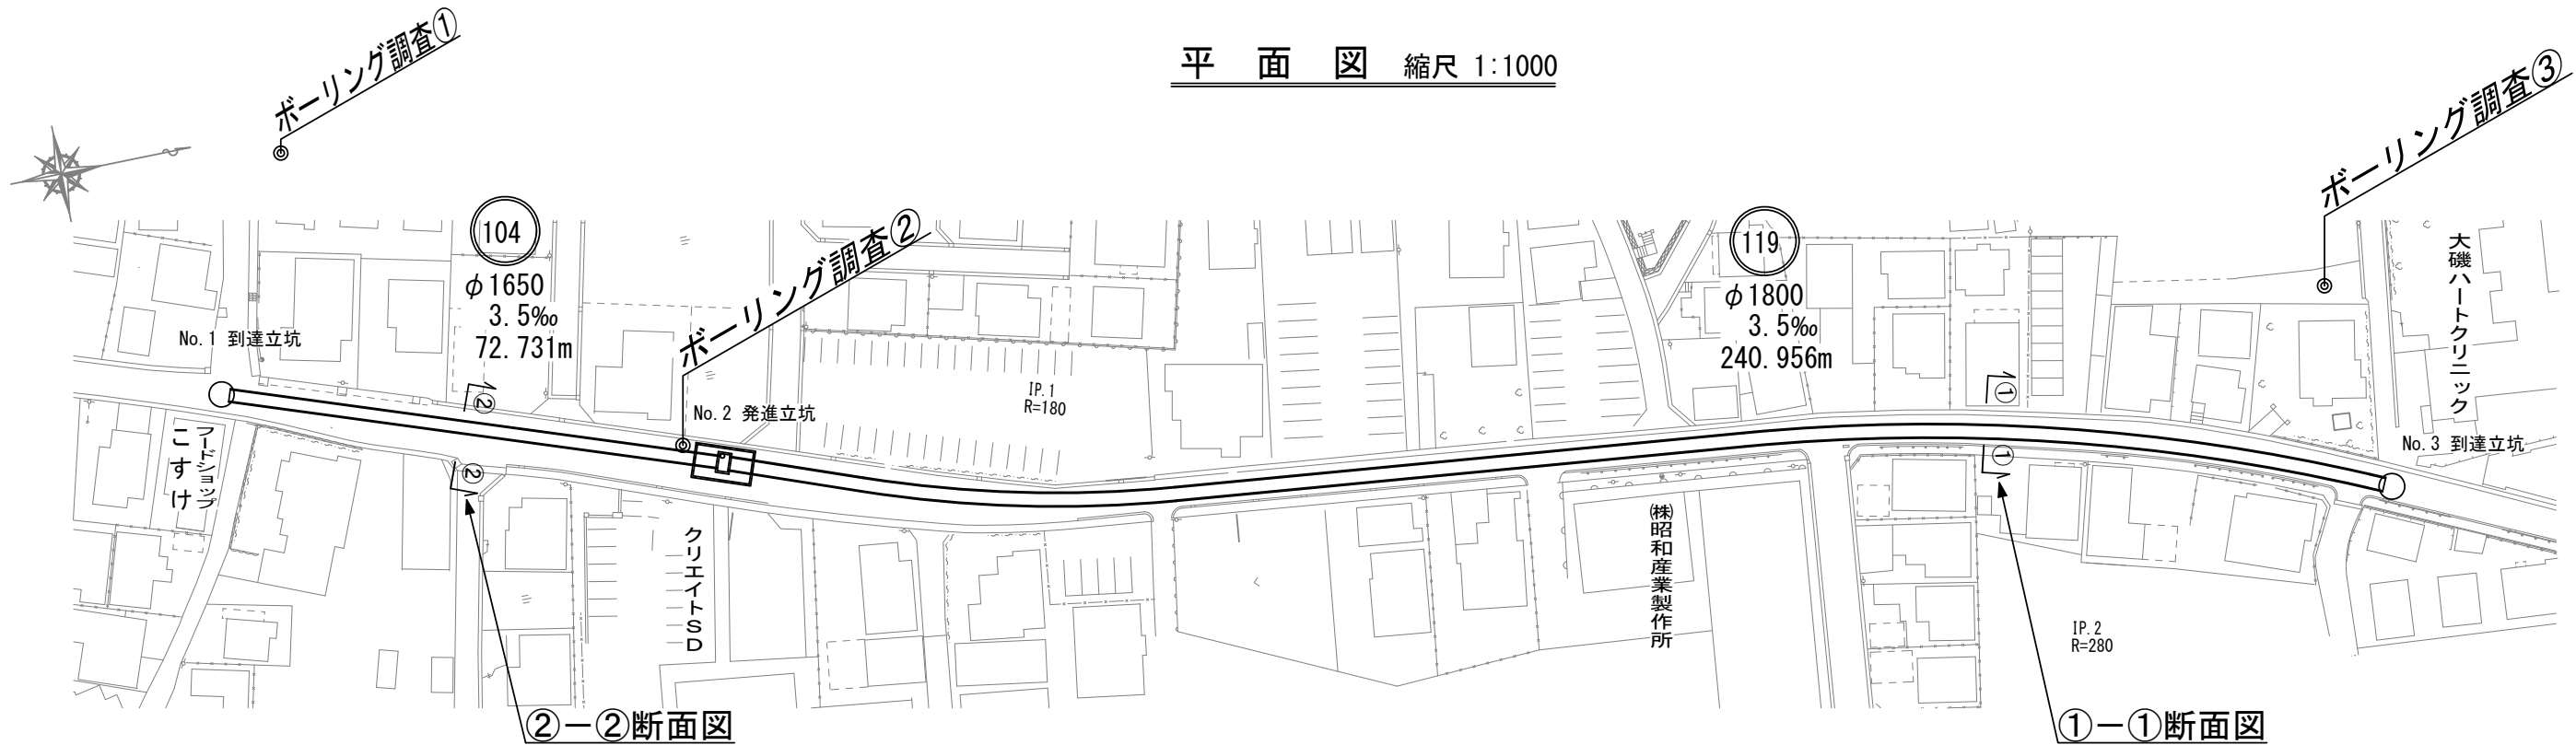


縦断面図 縮尺 縦 1:200 横 1:1000

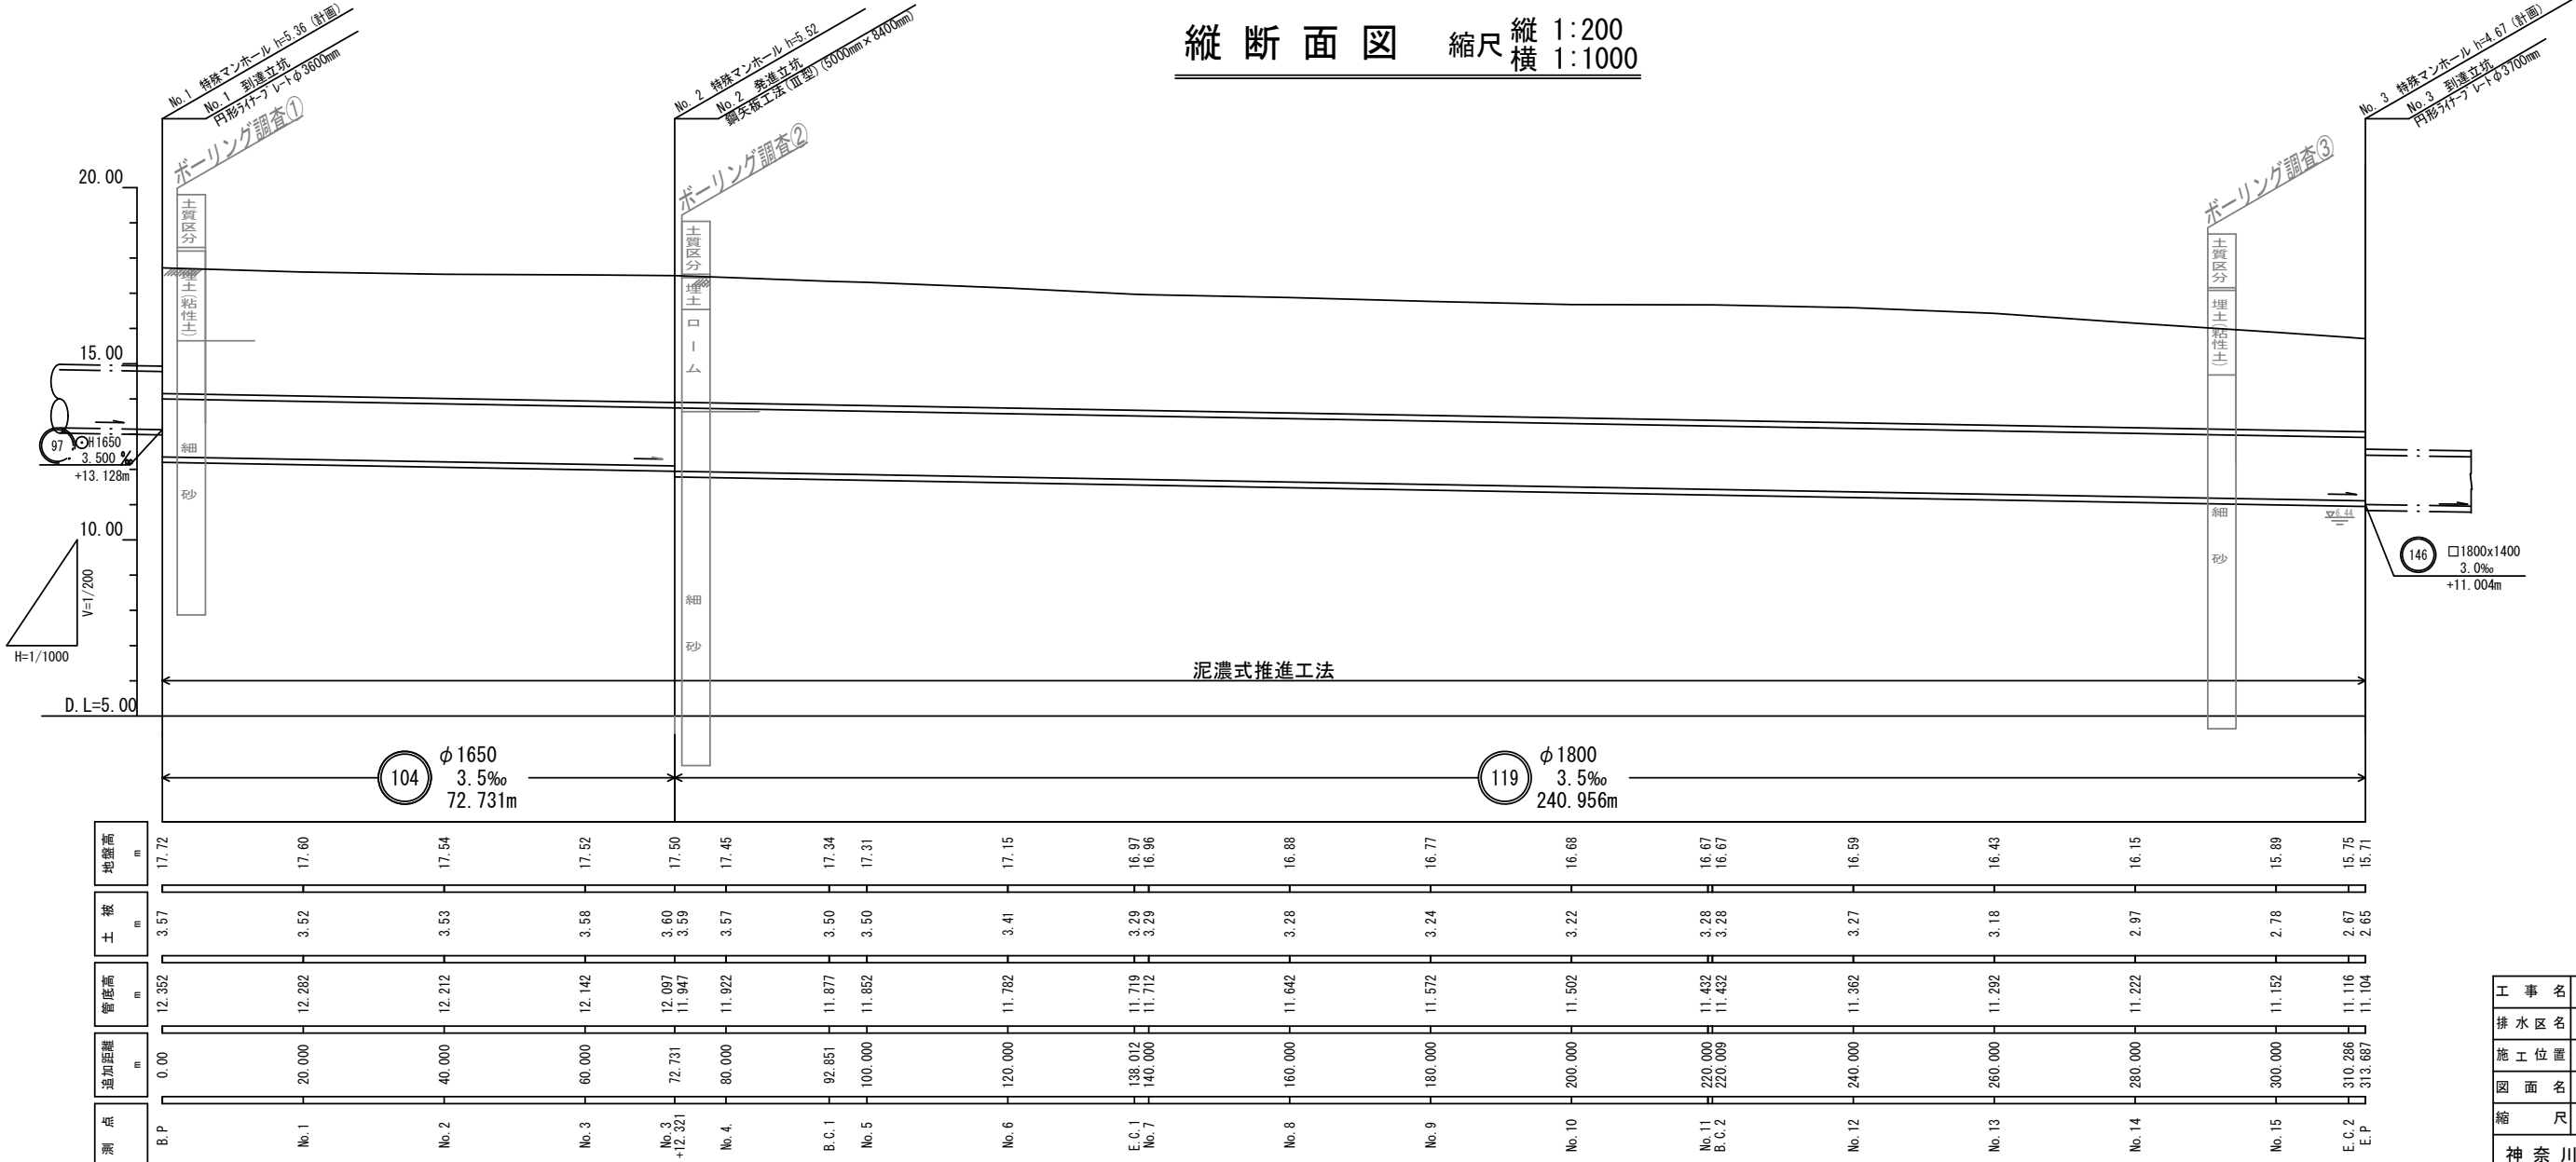


工事名	雨水管整備工事(その2)
排水区名	長谷川排水区
施工位置	大磯町 国府新宿 地内
図面名	平面図・縦断面図
縮尺	図示
図面番号	1 / 11
神奈川県中郡大磯町役場	

横断面図 縮尺 1:50

① - ① 断面図

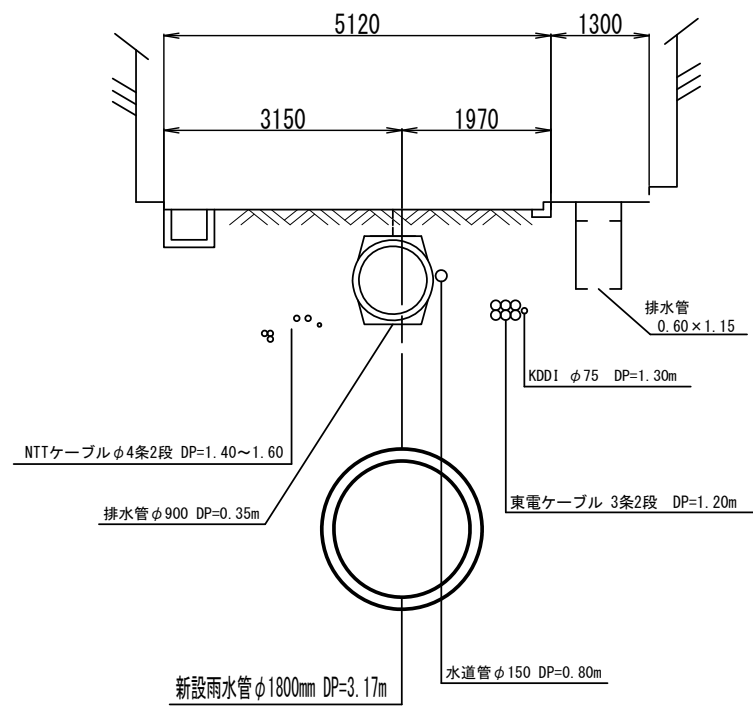

② - ② 断面図

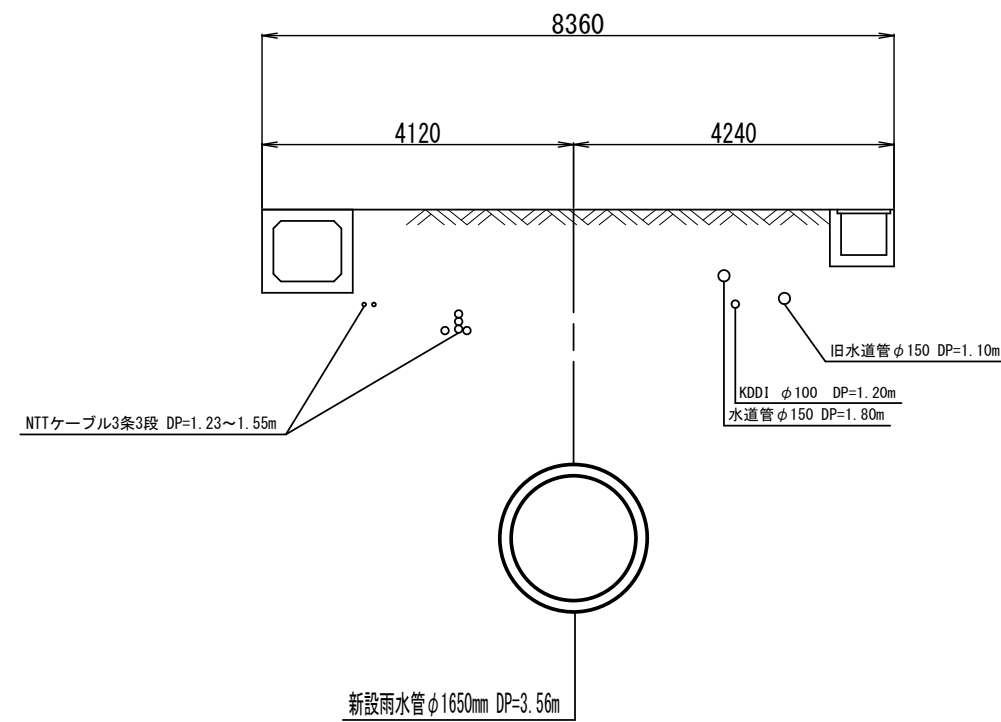

工事名	雨水管整備工事(その2)		
排水区名	長谷川排水区		
施工位置	大磯町 国府新宿 地内		
図面名	横断面図		
縮尺	1/50	図面番号	2/11
神奈川県中郡大磯町役場			

○用語の説明

- ・ 泥濃式推進工法 : 高濃度泥水で切羽（掘削の前面）を安定させながら掘削していく工法。
- ・ 特殊マンホール : 矩形の工場製品のマンホールや現場打ちによる円形及び矩形のマンホール。
- ・ 土被り（DP） : 地表面から埋設管の上部までの深さ。
- ・ 立坑 : 掘削機械を入れたり出したりする縦穴。
工事完了後は撤去する仮設物。
- ・ 鋼矢板式 : 鋼製の縦長の板を地中に並べて設置し、立坑を作る
- ・ ライナープレート式 : 鋼材の型枠を円形や小判形に設置し、立坑を作る。